



NO.14付近

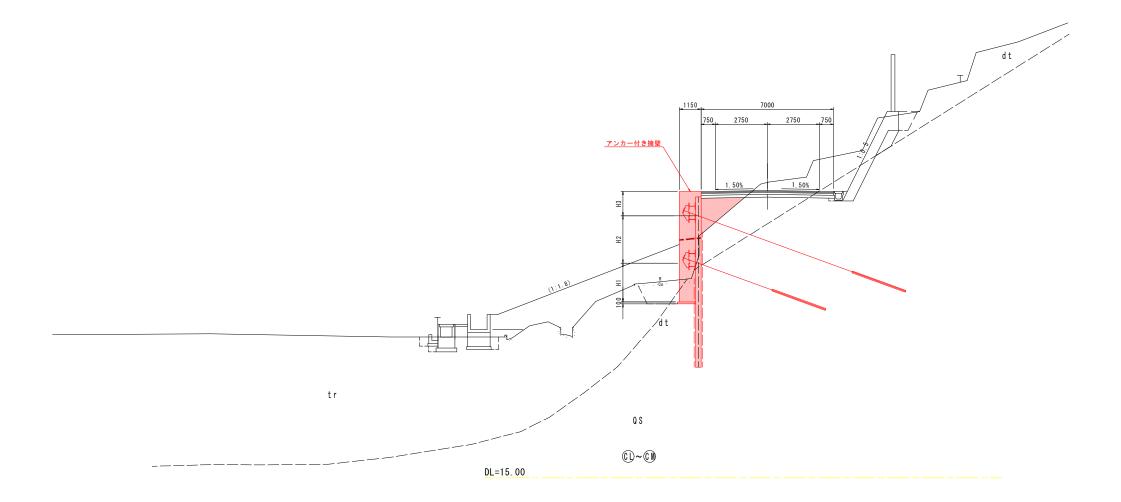

実施設計図面									
工事名	R 7 徳土 国道 4 3 8 号 佐・下 道路改良工事 (7)								
路線名等	一般国道438号								
工事箇所	名東郡佐那河内村下字一ノ瀬(第7分割)								
図面名	標準断面図								
縮尺	1:100 図面番号 3 / 9								
会社名									
事業者名	徳島県東部県土整備局〈徳島〉								

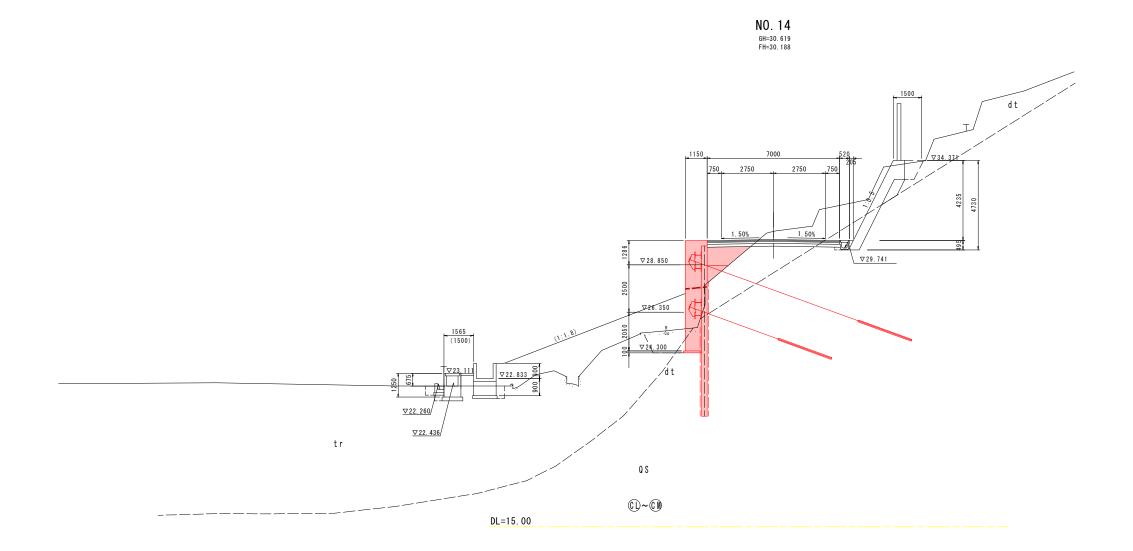

道路土工				No. 14		
名	称	規格	左側	右側		
	片切	岩				
握削	/1 90	土砂				
נכו ושע	オープン	岩				
	, , ,	土砂				
		B < 1.0	-			
效中	盛土	1.0≦B<2.5	1.6			
III IA	<u>m</u> _	2.5≦B<4.0	-			
		4.0≦B		-		
		B < 1.0	0.5			
야 /+	盛土	1.0≦B<2.5	-			
PET PA	m -	2.5≦B<4.0				
		4.0≦B	-			
路肩	盛土		-	-		
:+ =	整形	切土部				
法国	全 形	盛土部	-	-		

擁壁工 作業土工				
名	称	左 側	右側	
床掘B	岩	1.6	-	
NA 102 D	土砂	2.0	-	
床 掘В'	岩	-	-	
NV JUD D	土砂	-	-	
埋戻し	В	-	-	
住伏し	C	2.1	-	
	D	-	-	
基面整正	岩	-	-	
委叫正正	土砂	-	-	


実施設計図

夫他故司	凶則								
工事名	R7徳土 国道438号 佐・下 道路改良工事(7)								
路線名等	一般国道438号								
工事箇所	名東郡佐那河内村下字一ノ瀬(第7分割)								
図面名	横断図								
縮尺	1:100 図面番号 4 / 9								
会 社 名									
事業者名	徳島県東部県土整備局〈徳島〉								

アンカー付き擁壁展開図 正面展開図 S=1:100 標準断面図 S=1:100 アンカー3段部 アンカー2段部 No. 13+6. 685付近 アンカー間隔 18x1500=27000 親杭間隔 8x3000=24000 / アンカーエ ∇28.850 <u>コンクリート</u> (σck=24N/mm2) ∇28.850 ── 設計時推定岩盤線 ∇23.850 アンカーエ ブァンカーエ 析 長=9,5m ∇23.800 9 CM (6) (15) (14) (13) (12) (11) (10) (CL)~ (4) 頼杭 (H-300x300x10x15) H-350x350x12x 9 アンカー式擁壁前面最終仕上りライン A2橋台床堀影響線 DL=15.000 水抜きパイプ VP Ø 65mm 3m2に1箇所程度設置(L=1.156m) 2 平面図 S=1:100 <u>N</u> 実施設計図面 .54 P3. 工事名 R7徳土 国道438号 佐·下 道路改良工事(7) 一般国道438号 アンカー間隔 工事箇所 名東郡佐那河内村下字一ノ瀬(第7分割) 8x3000=24000 アンカー付擁壁展開図 図面名 親杭間隔 縮尺 1:100 図面番号 5 / 9 会 社 名 事業者名 徳島県東部県土整備局〈徳島〉


壁体詳細図(その1)

正面展開図 S=1:100

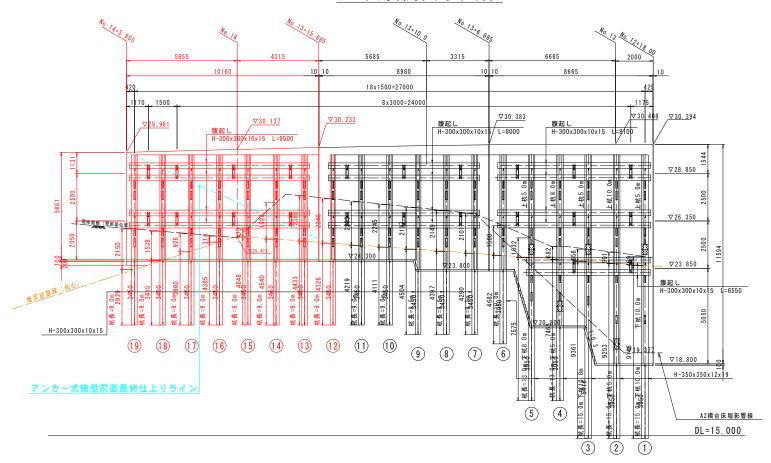

横矢板詳細図 S=1:20

アンカー2段部

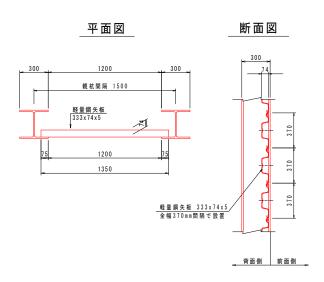


親杭数量表

杭番号	規格	天端高(m)	杭長(m)			壬 县 (1)	掘削長(m)			
机笛写	7 7 16	大响向(III)	上杭	下杭	合計	重量(kg)	礫質土	軟岩	合計	
12	H-300x300x10x15	29.850	9.00	0	9. 000	837. 0	2. 3	4. 3	6. 6	
13	H-300x300x10x15	29.850	9. 00	0	9. 000	837. 0	2. 4	4.4	6. 8	
14	H-300x300x10x15	29.850	9.00	0	9. 000	837. 0	1. 9	4. 5	6. 4	
15	H-300x300x10x15	29.850	9.00	0	9. 000	837. 0	0.5	4. 6	5. 1	
16	H-300x300x10x15	29.850	9. 00	0	9. 000	837. 0	0.3	4. 4	4. 7	
17	H-300x300x10x15	29.850	9.00	0	9. 000	837. 0	0.9	3.9	4. 8	
18	H-300x300x10x15	29.850	9.00	0	9. 000	837. 0	1.5	3.4	4. 9	
19	H-300x300x10x15	29.850	9.00	0	9. 000	837. 0	2. 2	2. 9	5. 1	
合計					72. 000	6696.0	12.0	32.4	44. 4	

※場所打杭の施工方法は、A工法(クレーン工法)によるものとするが、 現場条件等により、工法を変更する必要が生じた場合には、代替工法 に関する検討資料を添えて監督員と協議するものとし、必要と認められ る経費については変更契約の対象とする。

台座金物詳細図 S=1:20

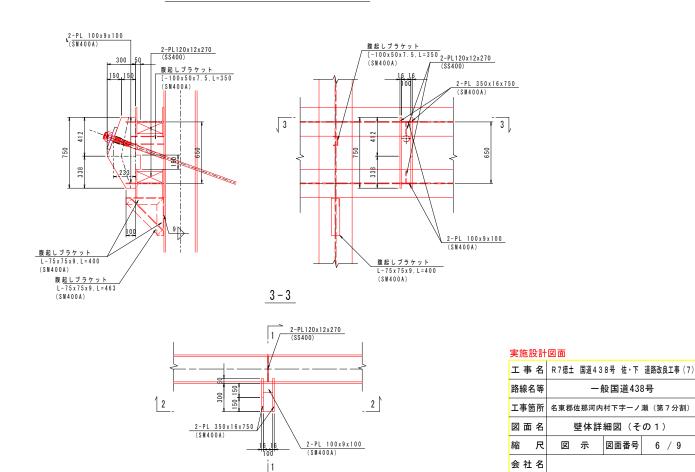

一般国道438号

壁体詳細図(その1)


図 示 図面番号 6 / 9

徳島県東部県土整備局<徳島>


事業者名

壁体詳細図(その2)


コネクタ詳細図 S=1:20

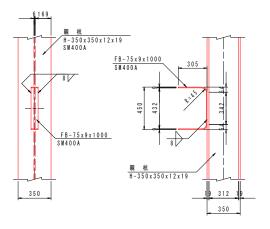

親杭継手部詳細図 S=1:20

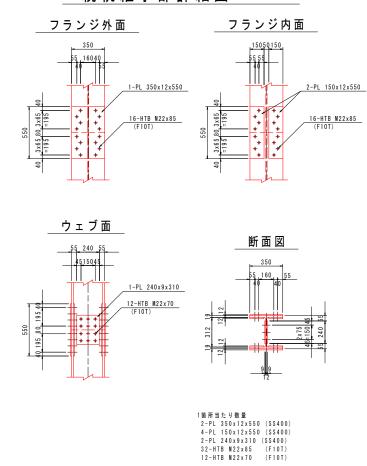

壁体断面配筋図 S=1:20

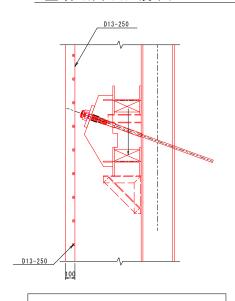


背面土圧は、アンカーで受け持ち、壁体に 土圧は作用しないためひび割れ防止筋程度 の配筋とする。

実施設計図面


大心以口	四風								
工事名	R7徳土 国道438号 佐・下 道路改良工事(7)								
路線名等	一般国道438号								
工事箇所	名東郡佐那河内村下字一ノ瀬(第7分割)								
図面名	壁体詳細図(その2)								
縮尺	1:20 図面番号 7 / 9								
会 社 名									
事業者名 徳島県東部県土整備局〈徳島〉									

アンカーエ展開図


1段目アンカー展開図

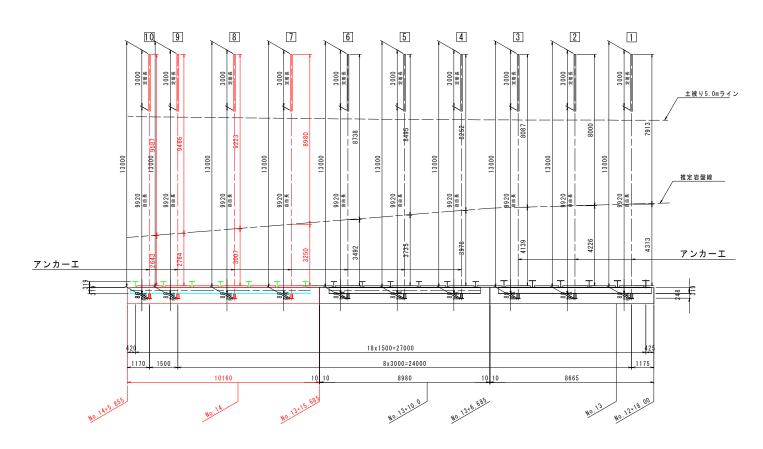

2段目アンカー展開図

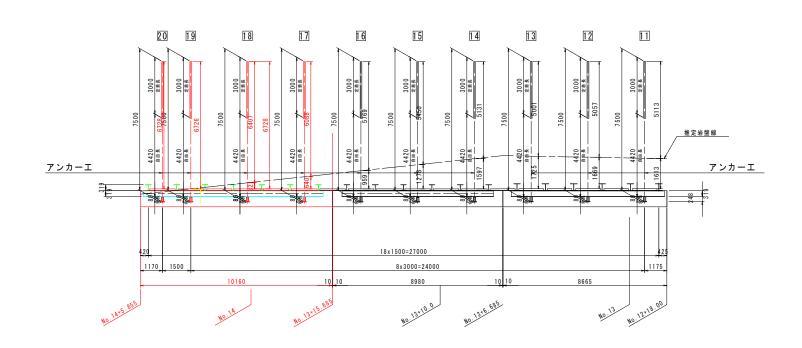

3段目アンカー展開図

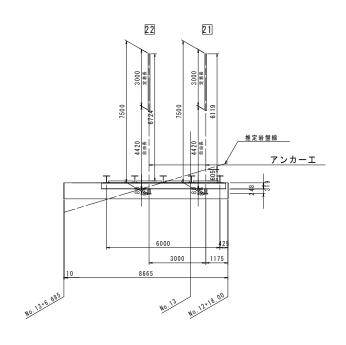


番-	_	自由長	定着長	余長	全長	削孔径	Ě	削孔長(m)		設計アンカーカ (kN)
H	7	(m)	(m)	(m)	(m)	(mm)	礫質土	軟岩	合計	(常時)
	7	9. 92	3. 00	0.080	13.000	115	3. 2	9. 0	12. 2	173. 67
第1段	8	9. 92	3. 00	0.080	13.000	115	3.0	9. 2	12. 2	173.67
77 172	9	9. 92	3. 00	0.080	13.000	115	2.8	9.4	12. 2	173.67
	10	9. 92	3. 00	0.080	13.000	115	2.6	9.6	12. 2	173. 67
	合計				52.000		11.6	37. 2	48.8	

番・		自由長	自由長 定着長 余長 全 長 削孔径		削孔径	削孔長(m)			設計アンカーカ (kN)	
田	7	(m)	(m)	(m)	(m)	(mm)	礫質土	軟岩	合計	(常時)
	17	4. 42	3.00	0.080	7. 500	115	0.6	6. 1	6.7	263. 43
	18	4. 42	3.00	0.080	7. 500	115	0.3	6.4	6. 7	263. 43
第2段	19	4. 42	3.00	0.080	7. 500	115	0.0	6.4	6.4	263. 43
	20	4. 42	3.00	0.080	7. 500	115	0.0	6.7	6.7	263. 43
	合計				30.000		0.9	25.6	26.5	

実施設計図面

> 10000	
工事名	R7徳土 国道438号 佐·下 道路改良工事(7)
路線名等	一般国道438号
工事箇所	名東郡佐那河内村下字一ノ瀬(第7分割)
図面名	アンカーエ展開図
縮尺	図示 図面番号 8 / 9
会社名	
事業者名	徳島県東部県土整備局〈徳島〉

アンカーエ構造図(その1)

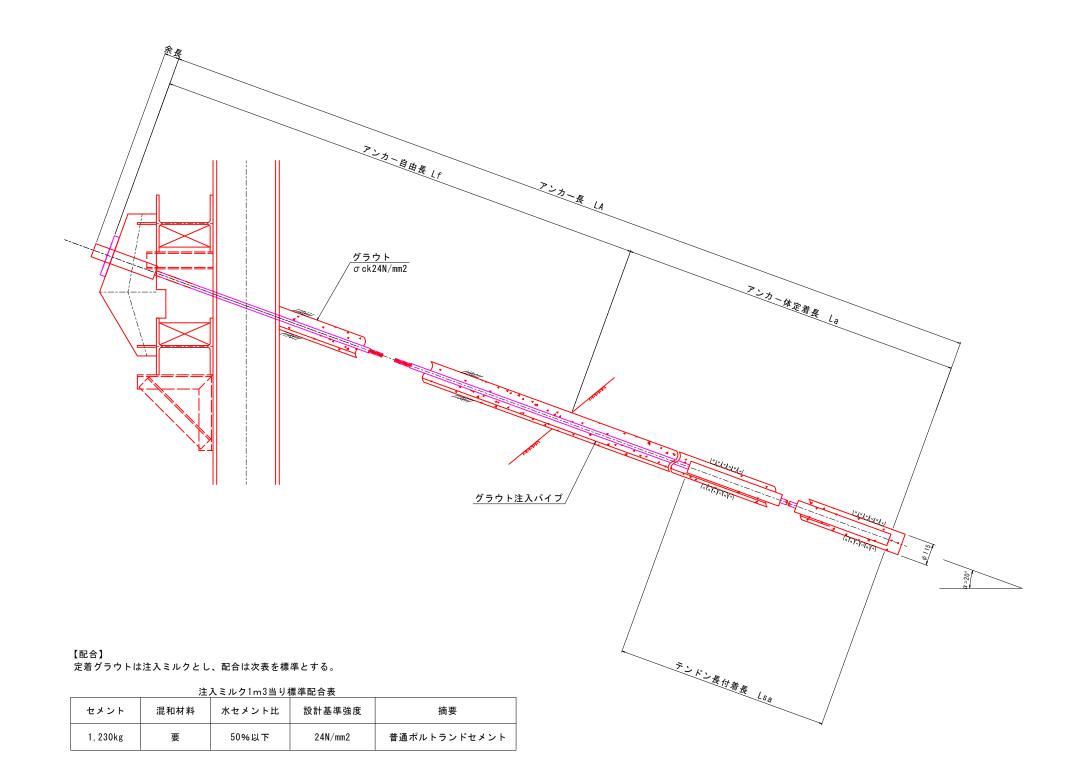

実施設計図面

~ //BIX II	е н							
工事名	R7徳土 国道438号 佐·下 道路改良工事(7)							
路線名等	一般国道438号							
工事箇所	名東郡佐那河内村下字一ノ瀬(第7分割)							
図面名	アンカーエ構造図							
縮尺	図 示 図面番号 9 / 9							
会 社 名								
事業者名	徳島県東部県土整備局〈徳島〉							